

Legende Bestand

| | | |
|-------------------------|---------------------------------|---------------------|
| — Hochbord | ○ Höhenfestpunkt | ASP Asphalt |
| — Rundbord | ⊠ Schacht eckig | GPF Großpflaster |
| — Wegkante befestigt | ○ Regenwasserschacht | BET Beton |
| — Wegkante unbefestigt | ● Baumstumpf | WBS Wasserbausteine |
| — Geländer | < Grabenein-/auslauf | BPF Betonpflaster |
| — Mauer | ⊠ Stahlgittermast | PLB Plattenbeton |
| — Zaun | ⊠ Kabelkasten | UNB Unbefestigt |
| — Hecke | ⊠ Hinweisschild | — Kataster |
| — Böschungsoberkante | ⊠ Verkehrsschild | |
| — Böschungunterkante | ○ Poller | |
| — Achse | ▼ Wasserspiegel | |
| — Gleis | × Gelände-/Höhenpunkt | |
| — Palisade | ◆ Kilometerstein | |
| — Pflanzgrenze | ● Laubbaum (Stamm-/Kronen-φ) | |
| — Freileitung | ● Grundwasserbeobachtungsrohr | |
| — Gasleitung | ● Findling | |
| — Regenwasserleitung | ● Gas-Merksäule | |
| — Gebüsch-/Gehölzfläche | ● Gas-Merksäule mit Flughaube | |

Vermessungsbüro Urban + Neiseke
19288 Ludwigslust / Ginsterweg 8
Tel: 03874/4259-0 / Fax: 03874/4259-11
E-mail: info@urban-vb.de

Legende

| |
|---------------------|
| — Bestand |
| — Planung |
| — Flurstücksgrenzen |

Geoinformation: ALKIS®-Grunddatenbestand MV
© Vermessungs- und Geoinformationsbehörde
des Landkreises mit Stand des
Liegenschaftskatasters vom 27.07.2018.
Diese Daten sind unter anderem auch durch
Digitalisierungen erzeugt worden und weisen
daher Ungenauigkeiten auf. Die Darstellung der
Grenzen ist somit für technische Anforderungen
nur bedingt geeignet!

Höhenbezug: HN76
Lagebezug: ETRS89 Z33

| Index | Änderung | Datum | Name |
|-------|----------|-------|------|
| | | | |




Revitalisierung von Teilflächen des Siebendorfer Moores
(-zur Kompensation von Eingriffen durch den B-Plan 39 der LHS Schwerin)
Entwurfs- und Genehmigungsplanung

Detaillageplan I Bahnbrücke

Der Bauherr
Landeshauptstadt Schwerin
Postfach 111042
19010 Schwerin

| Der Planverfasser | | | Zeichnungs-Nr. 118002025.00.04.2.41.020 |
|-------------------|---------|------------|--|
| bearbeitet | 02/2019 | Berg | |
| gezeichnet | 02/2019 | Krg | |
| geprüft | 02/2019 | gez. Petri | Maßstab 1:250/ 1:50 |
| gesehen | | | Plangröße 420x297 |

Querschnitt A - A
M. 1:50
+ 0 km + 732.00 m

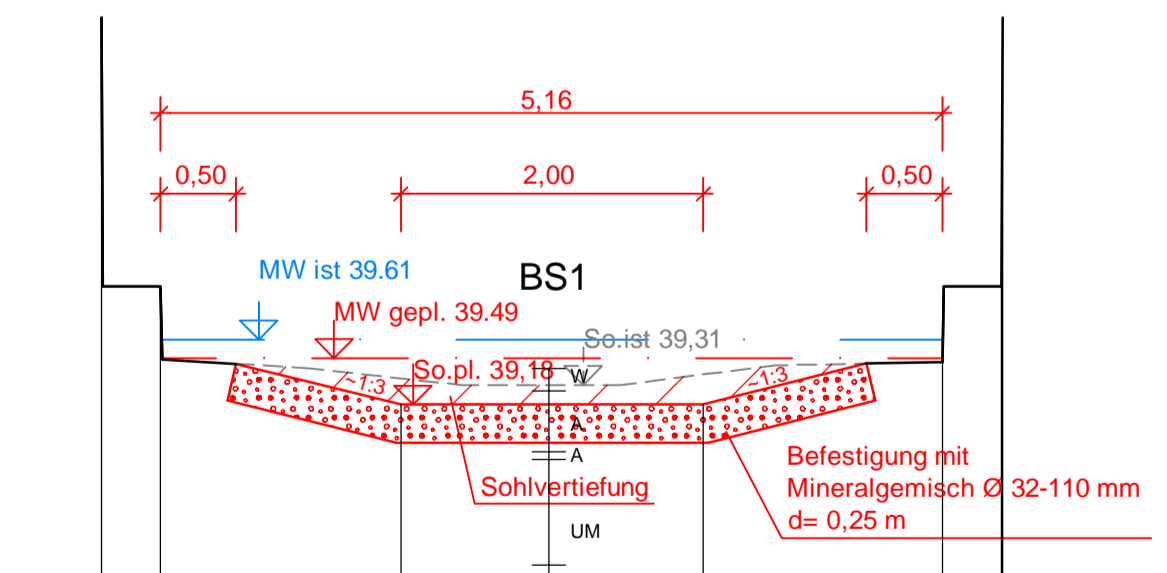

| kst-Wert | m ^{1/3} /s |
|---------------------|---------------------|
| | |
| Profilhöhe, geplant | m+HN |
| Profilabstand | m |

| 15.2 | | | | | | SE |
|-------|-------|-------|-------|-------|-------|-------|
| 41.74 | 39.96 | 39.96 | 39.18 | 39.18 | 39.18 | UM |
| 2.98 | -2.97 | -2.98 | -1.00 | -0.60 | 1.00 | SE |
| 2.58 | 2.59 | 2.59 | 2.97 | 2.98 | 2.98 | 39.46 |
| 41.74 | 39.96 | 39.96 | 39.18 | 39.18 | 39.18 | UM |